



## SEZIONE C-C scala 1:25 - Ingresso Centrale termica

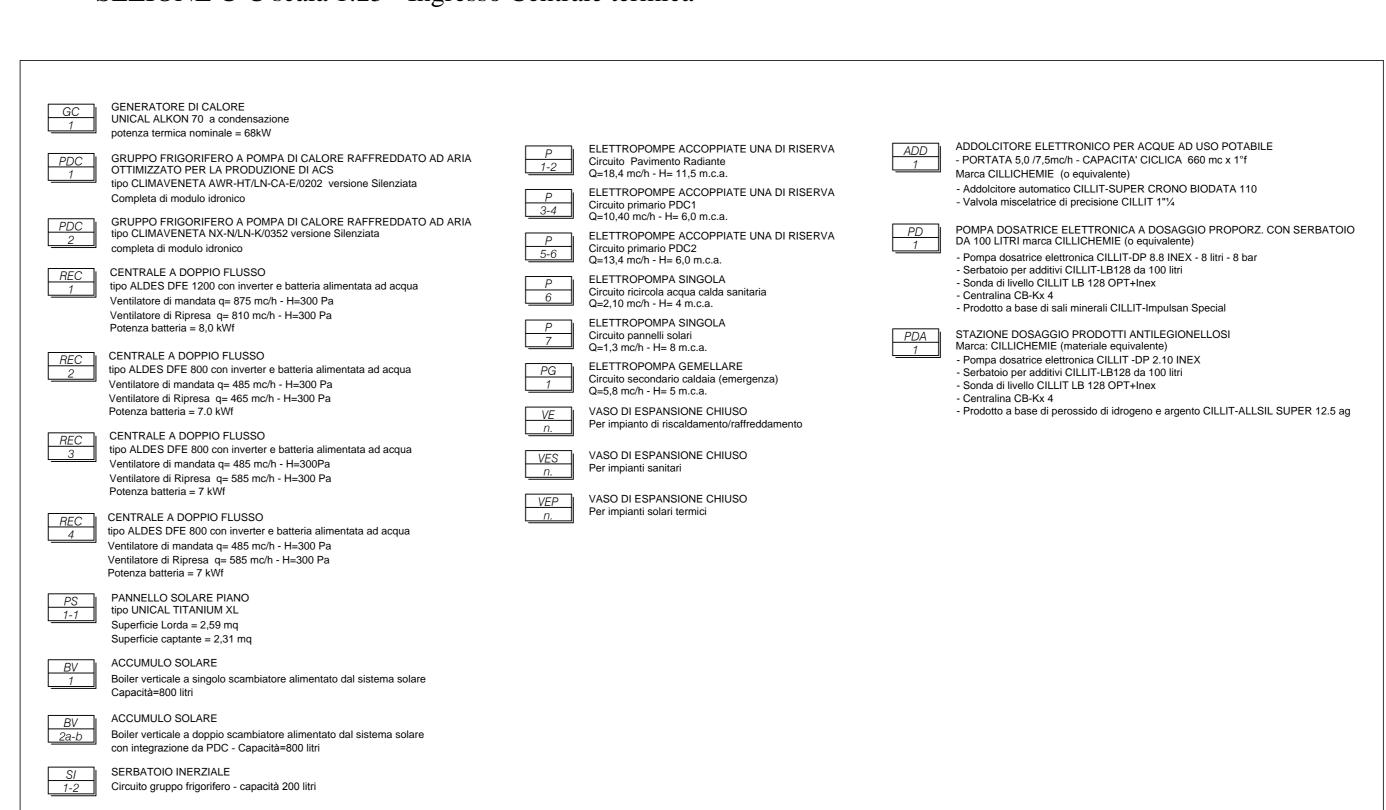

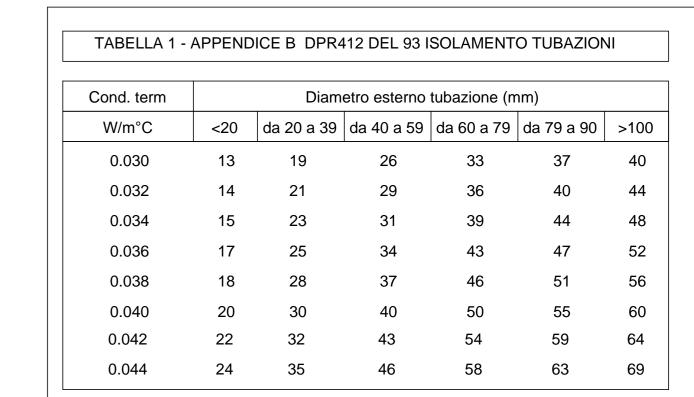


Per tubazioni poste al di qua dell'isolamento termico dell'involucro edilizio, gli spessori minimi che risultano dalla tabella vanno moltiplicati per 0,5.

Per tubazioni passanti entro strutture non affacciate all'esterno ne su locali non riscaldati, gli spessori indicati in tabella vanno moltiplicati per 0,3.

CIRCUITI	TUBAZIONI	ISOLAMENTO
Acqua fredda sanitaria	Acciaio zincato	Elastometo espanso a cellule chiuse tipo ARMACELL (o materiale equivalente)
Circuiti promiscui:	Acciaio nero senza saldatura	Elastometo espanso a cellule chiuse tipo ARMAFLEX AF(o materiale equivalente)
Circuito acqua calda sanitaria (ACS) e Ricircolo:	Multistrato	Lana di Roccia

CIRCUITI	TUBAZIONI	ISOLAMENTO
Circuito Acqua fredda sanitaria (AFS)	Multistrato	Elastometo espanso a cellule chiuse tipo ARMACELL (o materiale equivalente)
Circuiti promiscui:	Rame	Elastometo espanso a cellule chiuse tipo ARMAFLEX AF(o materiale equivalente)
Circuito acqua calda sanitaria (ACS)	Multistrato	Lana di Roccia
Pavimento radiante	Multistrato	
Deumidificatore	Multistrato	Elastometo espanso a cellule chiuse tipo ARMAFLEX AF(o materiale equivalente)

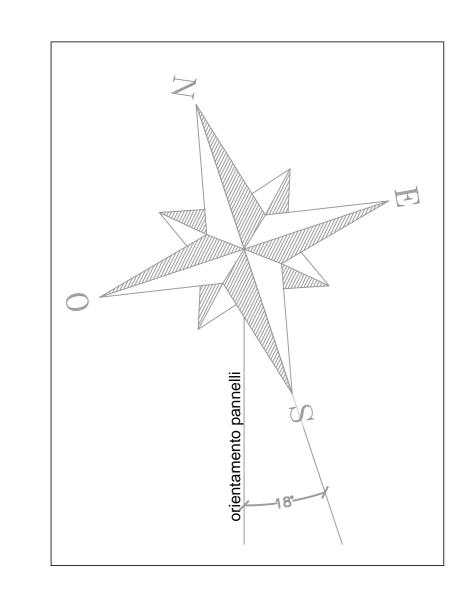



PIANTA PIANO SERVIZI

MODIFICHE APPORTATE:

AGGIORNAMENTI:

PARTICOLARE CENTRALI

Aprile 2016